

Опалубочный план плиты на отметке 0.000

Согласовано

Инв. № подл.	Подп. и дата	Взам. инв
--------------	--------------	-----------

Инв. № подл. Подп. и дата Взам. инв.

Page 1 of 1

Спецификация элементов на опалубочный план плиты

1. Читать собственно по листом
2. Естественно олимпийского изображения Р25 Е300 тоннелей 300м

1. Чистить софместино с листом
2. Бетонная писта вы полнена из бетона В25 F200 толщиной 200мм.
3. Под плитой выполнена бетонная подсводка 100мм из бетона В15
4. Все поверхности, соприкасающиеся с грунтом, обмазать гидроизоляцией

EM 2014-02-KP

Устро́йство герметичного верхне́го налива в автозаправи́льных Топливоzapрави́льных пунктах ЗОП "Розе́з Бензини" и

Топливозаправочные пункты	Стадия	Лист	Листов
7	7	1	

Опредѣльчыкъ поданъ оплаты на 80000. 0000

Инв. №

111

111

Technical floor plan diagram showing a layout with points A, B, and C, dimensions, and labels 1, 2, and 3.

The diagram features a grid system with horizontal and vertical lines. Key dimensions and labels include:


- Point A:** Located at the top left, with a vertical dimension of 130 and a horizontal dimension of 185.
- Point B:** Located at the top right, with a vertical dimension of 130 and a horizontal dimension of 615.
- Point C:** Located at the bottom left, with a vertical dimension of 6200 and a horizontal dimension of 1500.
- Central Labels:** 700, 1100, 580, 755, 1500, 1760, 1495, 950, 690, 690, 450, 1360, and 100.
- Arrows:** Arrows labeled 1, 2, and 3 point to specific features: arrow 1 points to the top edge; arrow 2 points to the left edge; and arrow 3 points to the bottom edge.
- Symbol:** A symbol resembling a cross with a circle in the center is present in several locations, including the top center, middle left, middle right, and bottom center.
- Dimensions:** Horizontal dimensions include 130, 185, 700, 615, 130, 365, 1495, 950, 690, 690, 450, 1360, 100, 1500, and 1760. Vertical dimensions include 130, 185, 700, 615, 130, 365, 1495, 950, 690, 690, 450, 1360, 100, 6200, and 1500.

Согласовано

Инф. № подл.	Подл. и дата	Взам. инф. №

Схема армирования плиты

4

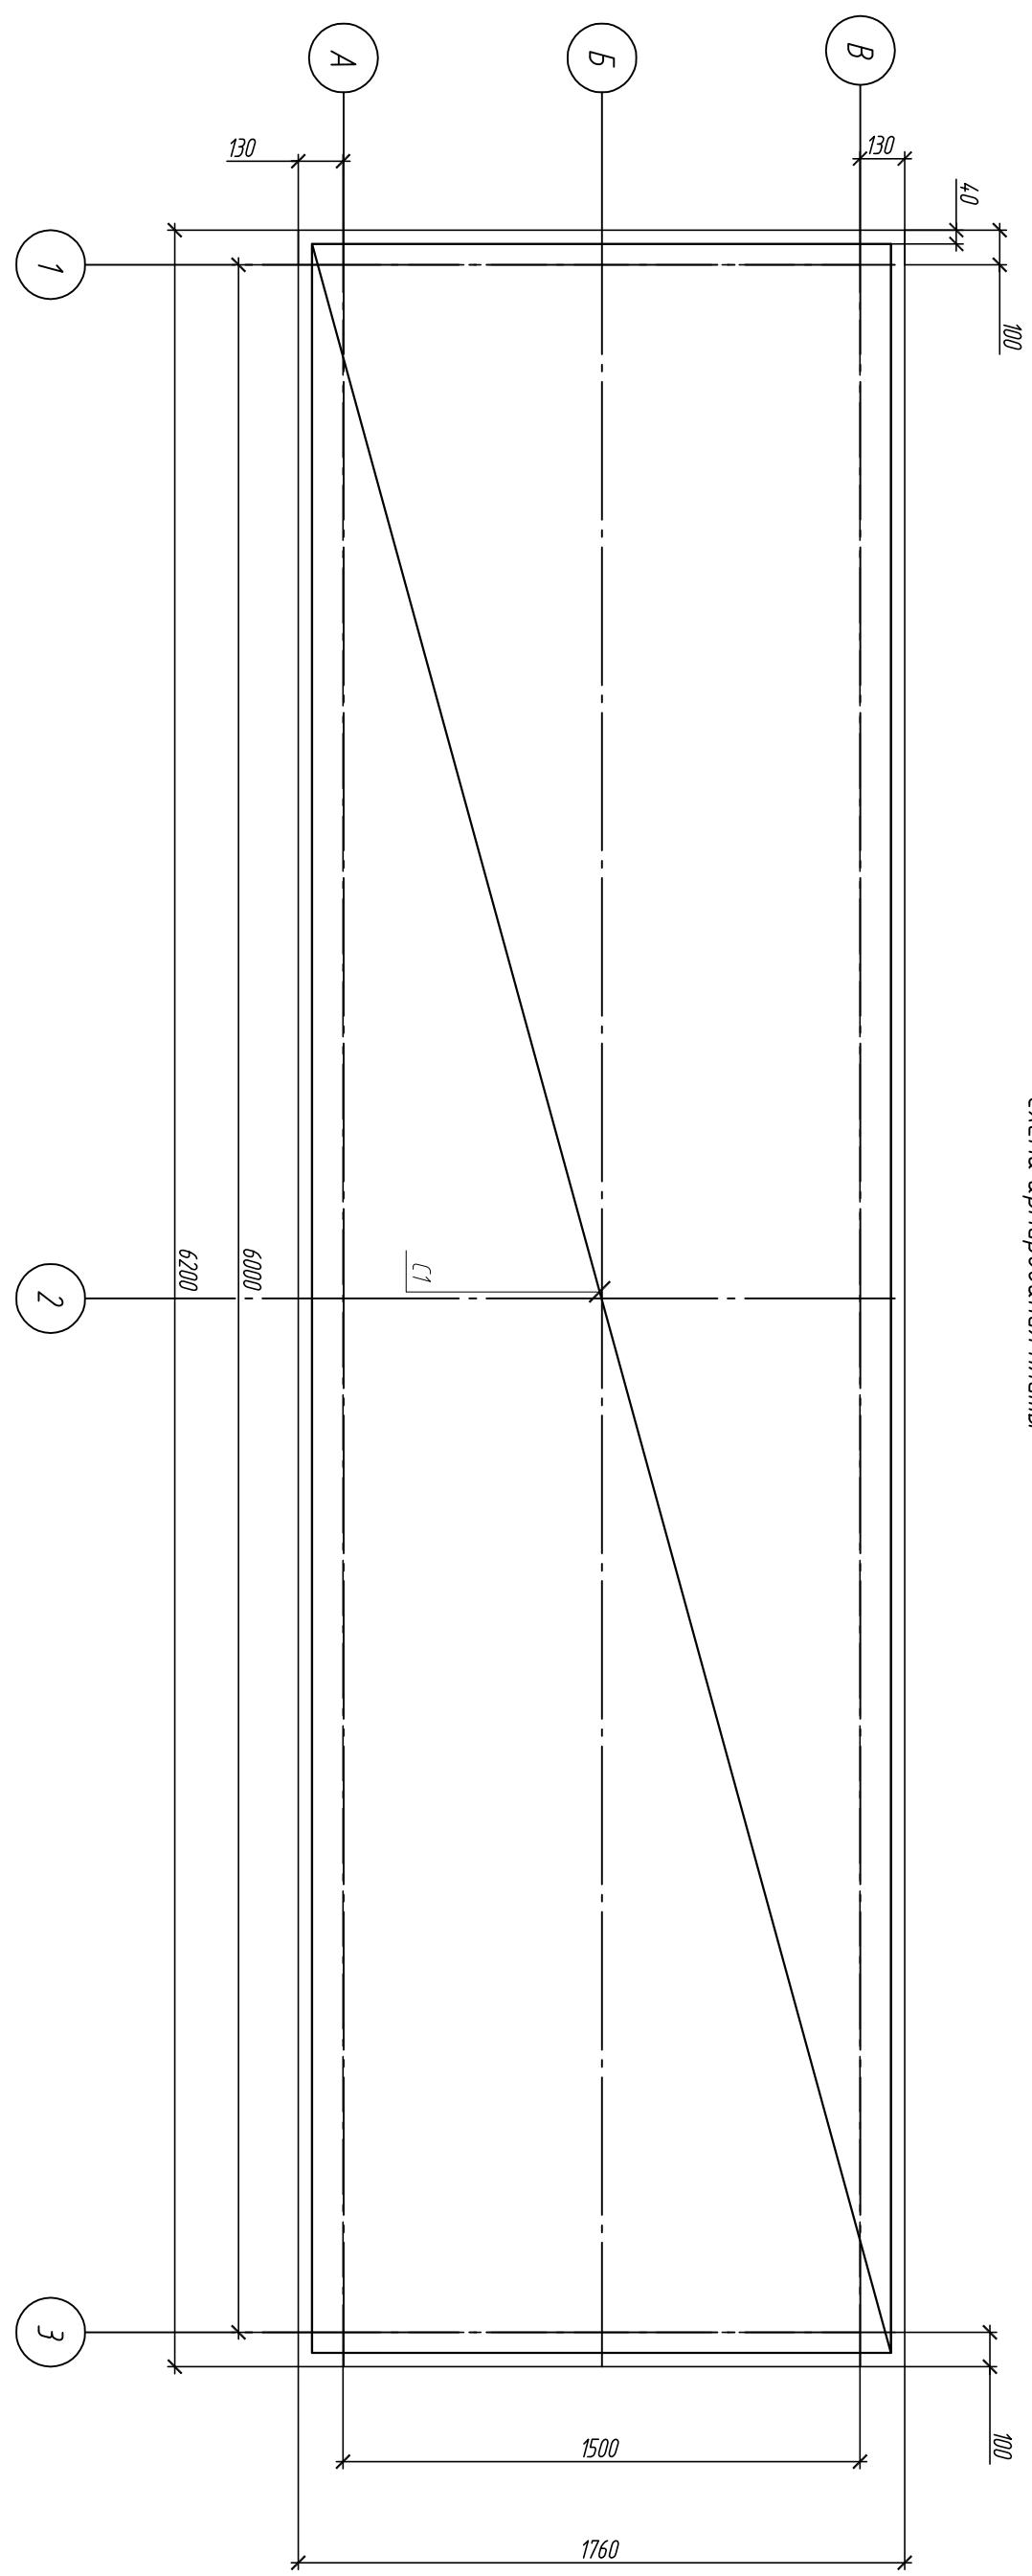

Спецификация элементов армирования плиты

Поз	Обозначение	Наименование	Кол	Масса, ед, кг	Примечание
		Сборочные единицы			
1	ГОСТ 23279-85	2C 12-A 175x620 200/200	2	52.03	104.06
		Устройство герметичного верхнего налива в автозаправочной на Голливодзаправочном пункте ЗАО "Радрез Березовский"			
		Детали			
1	12-А-III ГОСТ 5781-92, м	92	1.131	104.06	
		Схема армирования плиты.			000 "Енисей Инжиниринг"


Согласовано

Инв. № подл. Подл. и дата Взам. инв. №

1-1

бетонная плима
бетон B25, F200

5

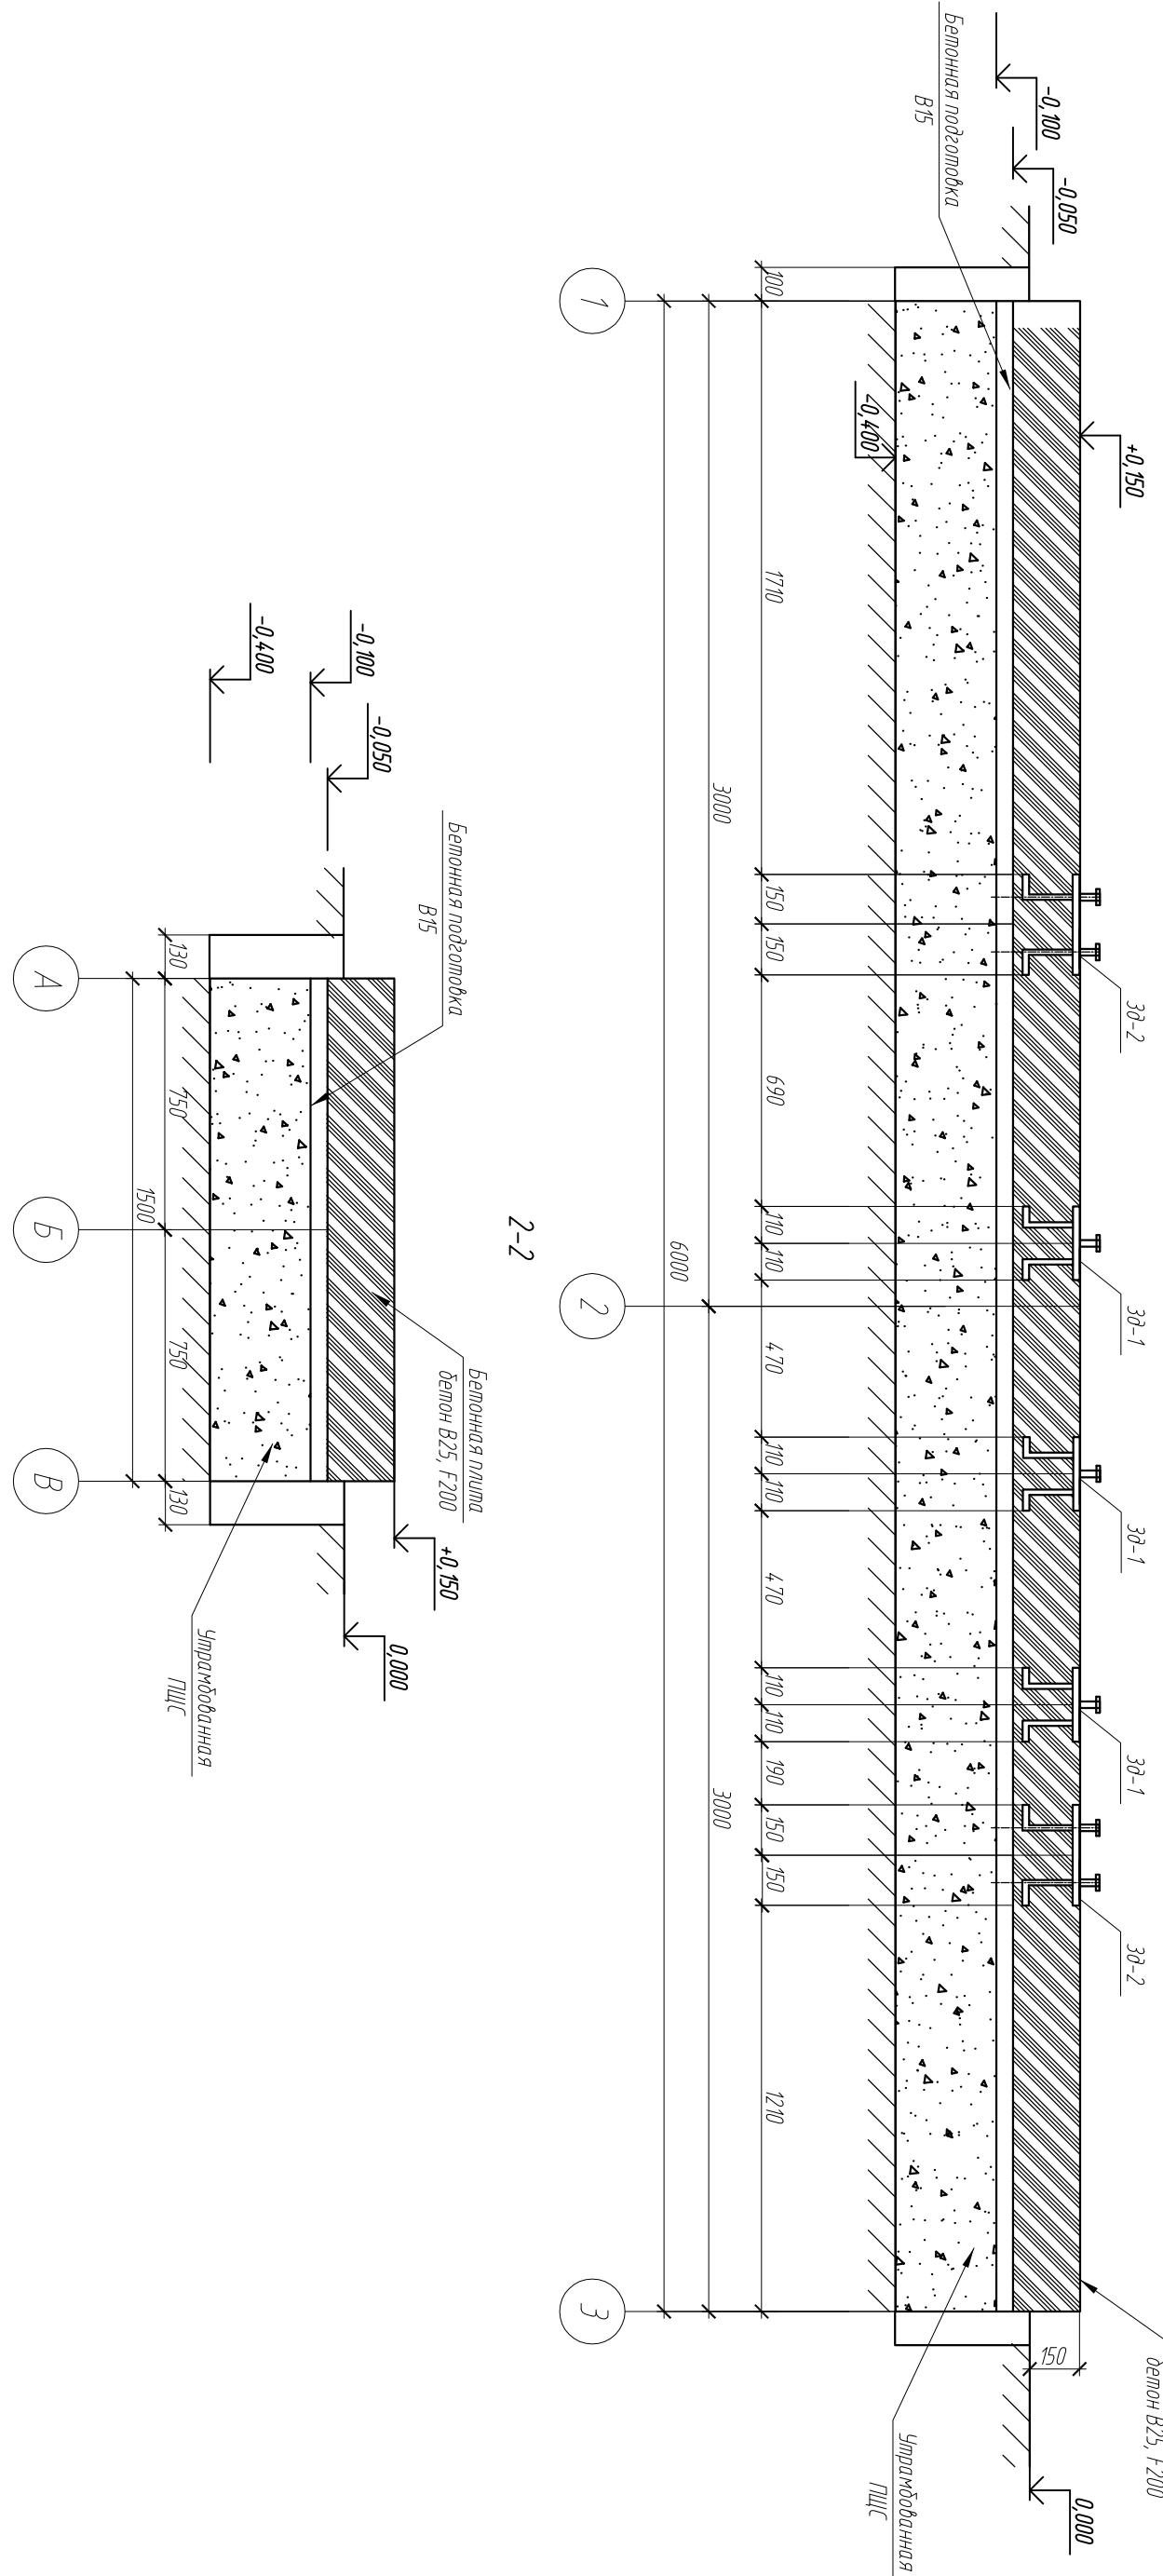

Ведомость расхода стали, кг

Изделия арматурные	Изделия заскладные
Арматура класса	Арматура класса
А-III	А-III
Всего	Всего
ГОСТ 5781-82	ГОСТ 19903-74
φ12	Метро
φ16	Метро
104.06	20
104.06	Метро
3710.80	2.68
2.68	39.7
39.7	39.7
104.06	146.98

Устройство герметичного верхнего налива в автозаправочных пунктах
на Топливозаправочных пунктах ЗАО "Разрез Березовский"
ГИП

Железнодорожная платформа

ЕИ 2014-02-КР

Изм. Код. уч. Лист № док. Подп. Дата

Разраб. Медведев

Проверил Ежова

Исполнитель Ежова

ГИП Черненко

Разрез 1-1, 2-2

000 "Енисей Инжиниринг"


Согласовано

Инв. № подл. Подл. и дата Взам. инв. №

Формат


А3

План расположения свай

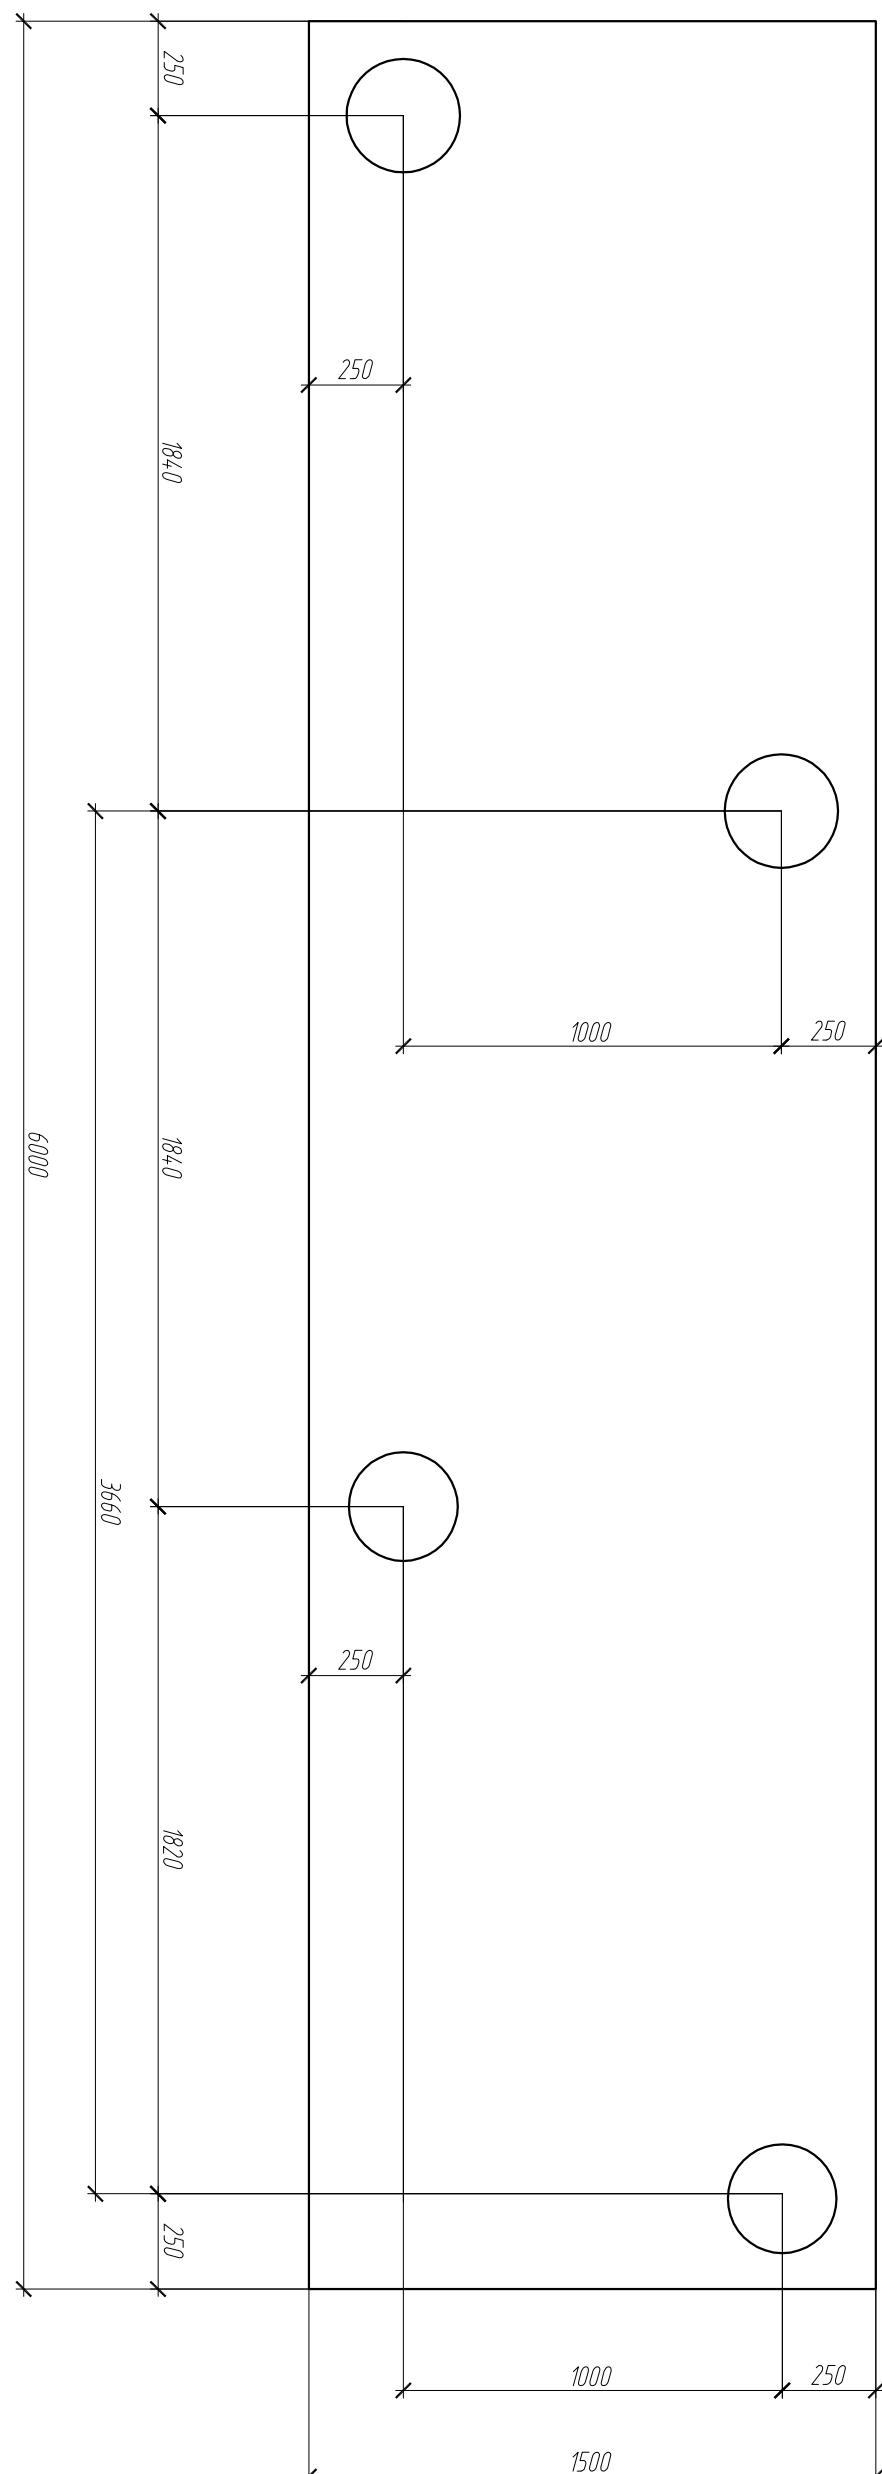

Конструкция буронабивной сваи

План фундамента

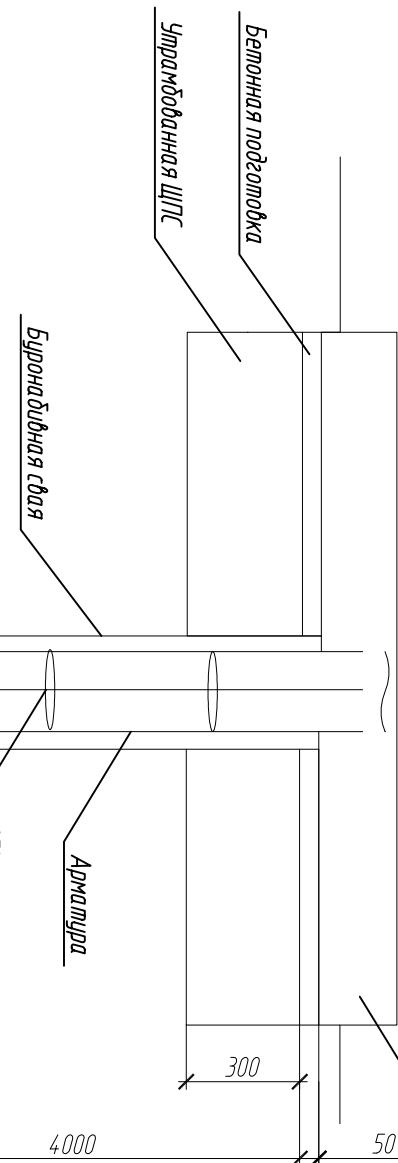

Спецификация элементов на сваи

Поз.	Обозначение	Наименование	Кол.	Масса, кг	При
		Материалы			1.19
		Бетон В15, F75			
		12-А-III ГОСТ 5781-77 16, м	176.16	1.131	199.2


ЕИ 2014-02-КР

Устройство герметичного верхнего налива в армокисте
на Топливозаправочном пункте ЗАО "Разрез Березовский"

Изм.	Кол. уч.	Лист	№ док.	Подп.	Дата
Разраб.	Медведев А				
Проверил	Ежова				
Исполнитель	Ежова				
ГИП	Черненко				
		План расположения свай			000 "Енисей Инжиниринг"
		Конструкция буронабивной сваи			

Инб. № подл.	Подп. и дата	Взам. инб. №
--------------	--------------	--------------

Согласовано

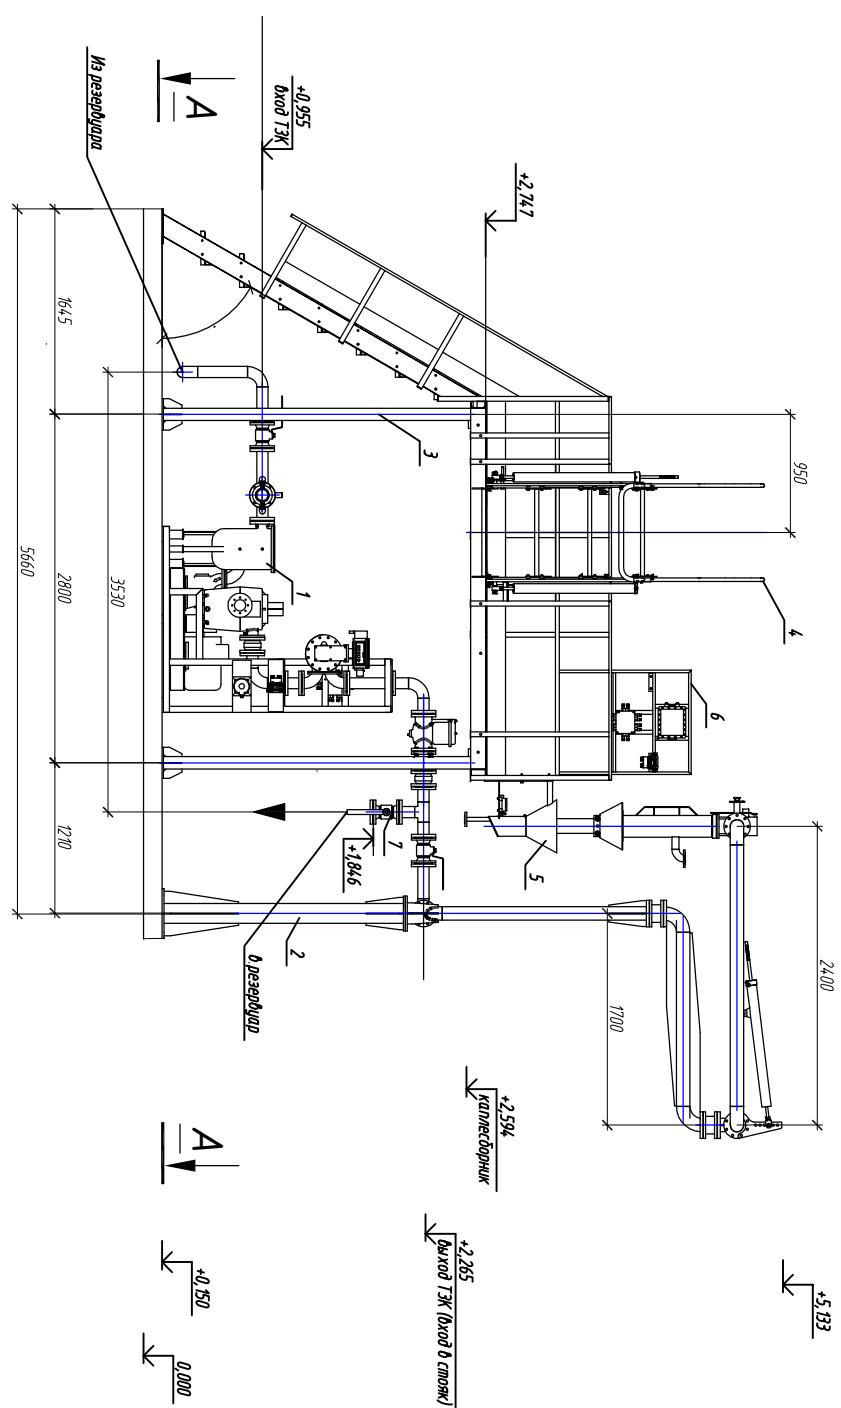

EN 2014-02-KP

Устройство герметичного верхнего налива в автоцистерны

Способ	Лист	Листов
Гидравлический	100	100



Комплекс наливов
000 "Енисей Инжиниринг"

формат А3

			Согласовано		
Инф. № подл.	Подп. и дата	Взам. инф. №			

Расположение оборудования на островке


A-A

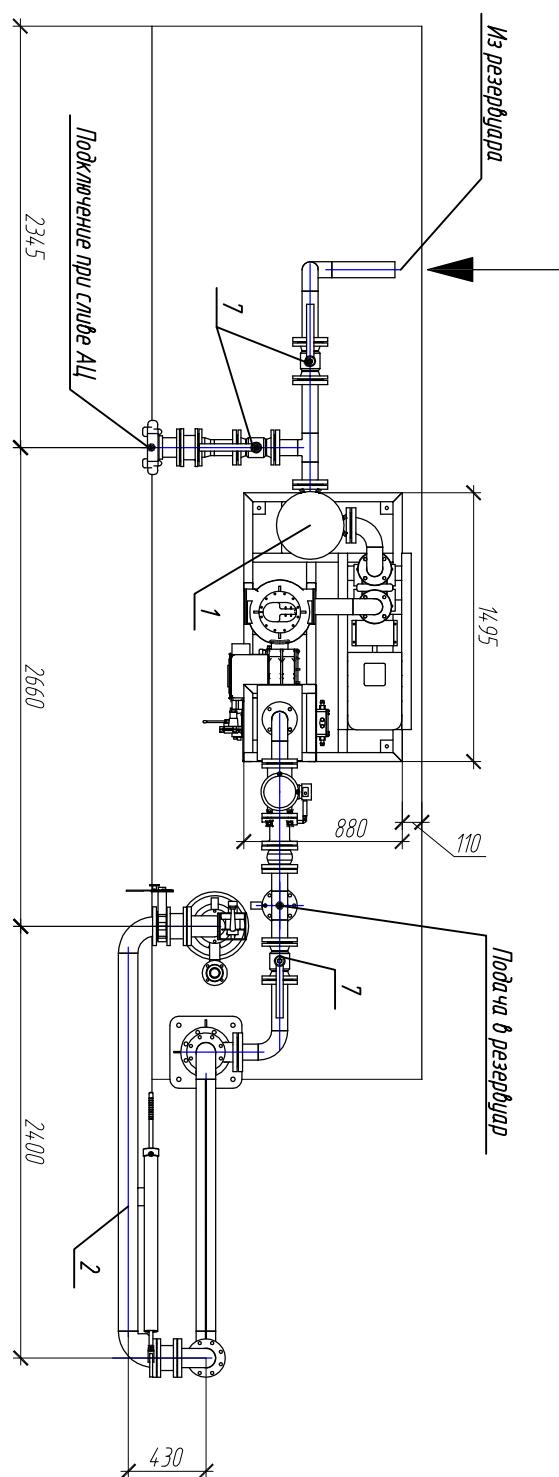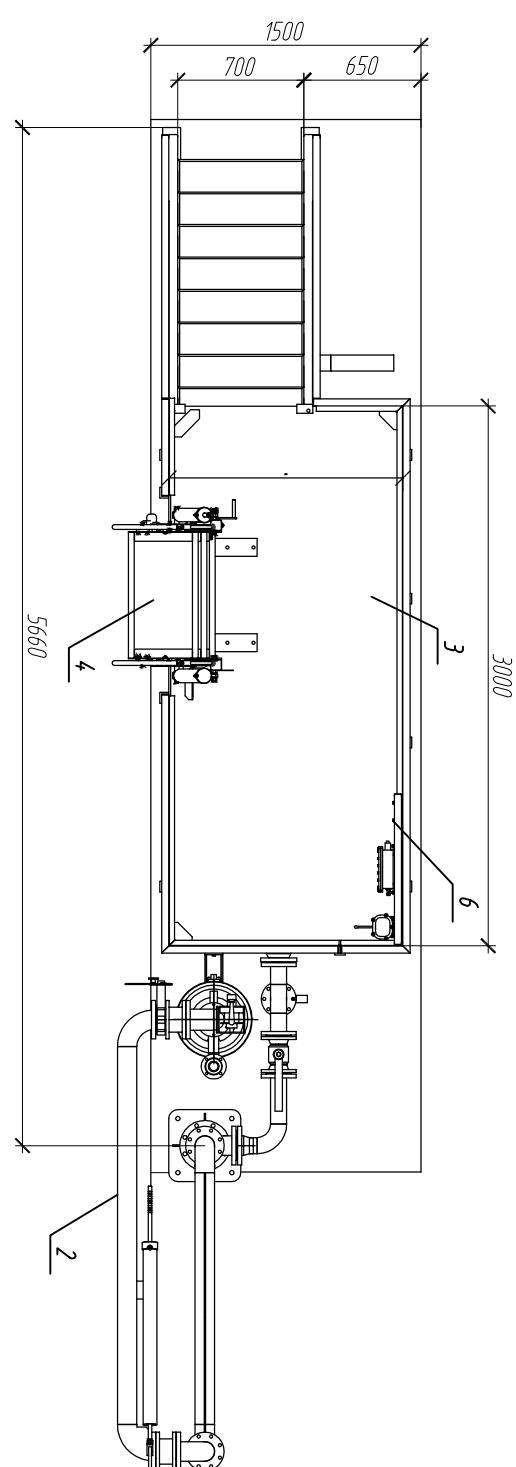

EM 2014-02-KP

ЕИ 2014-У-НР

ЕИ 2014-02-КР					
Устройство герметичного верхнего налива в автоцистерны на Топливозаправочном пункте ЗАО "Разрез Березовский"					
Изм	Комп	Лист	№ док.	Подп.	Дата
Разрез	Медведева				
Проверил	Ежова				
И.Комп	Ежова				
ГМП	Черненко				
Головозаправочный пункт			Стадия	Лист	Листов
Разрез А-А.			П	6	
Расположение оборудования на остроеke.			000 "Енисей Инжиниринг"		

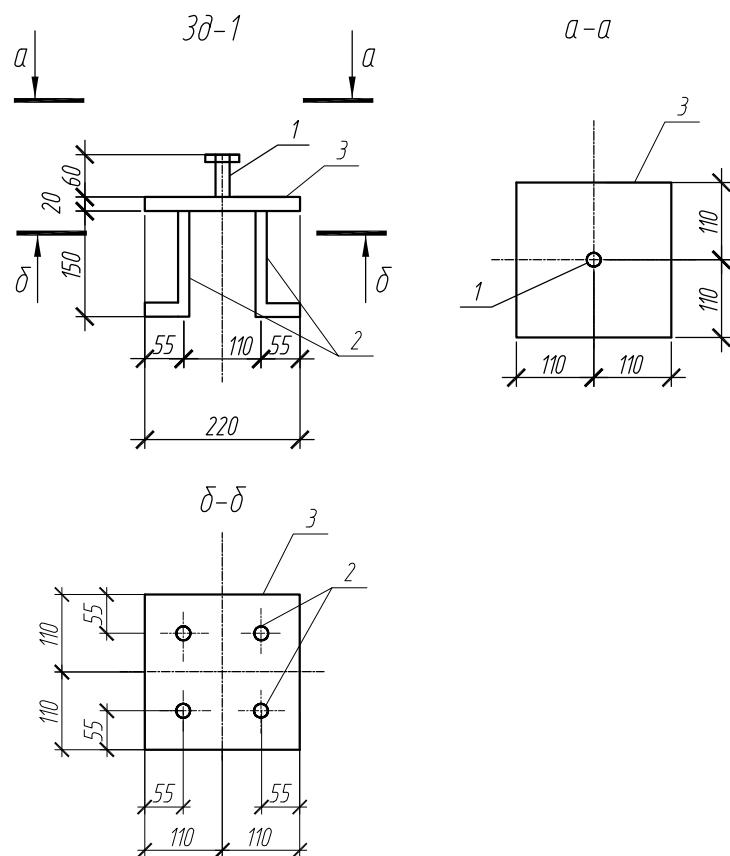

Спецификация элементов закладной детали Зд-1

Поз.	Обозначение	Наименование	Кол.	Масса, ед. кг	Примечание
1		Болт 1.1 М20x600. ГОСТ 24379.1-80	1	0,2	0,2
2		16-А-III ГОСТ 5781-82, l=820	4	0,32	1,28
3		Лист $\frac{20 \times 220 \times 220 \text{ ГОСТ 19903-74}^*}{\text{C 245 ГОСТ 27772-88}}$	1	10,7	10,7

ЕИ 2014-02-КР.И-3д-1

